


平面図

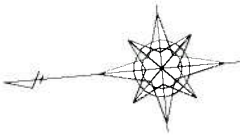


S=1:500

IP	8	10.670	10.670
K.E.10	KE8-1	0.684	0.684
1.A	42.87-43	27.222	27.222
R	45.000	27.112	27.112
TL1	21.509	18.236	18.236
TL2	21.509	9.154	9.154
W	17.940	17.19-49	17.19-49
CL	60.899	5-46-20	5-46-20
L	27.222	27.222	6.455
A	35.000	35.000	8-13-06
X	26.974	26.974	0.116
V	2.727	2.727	5.233

IP	7	10.670	10.670
K.E.10	KE7-1	0.684	0.684
1.A	50-36-23	27.222	27.222
R	45.000	27.112	27.112
TL1	25.086	18.236	18.236
TL2	25.086	9.154	9.154
W	21.817	17.19-49	17.19-49
CL	66.838	5-46-20	5-46-20
L	27.222	27.222	17.393
A	35.000	35.000	15-46-46
X	26.974	26.974	0.430
V	2.727	2.727	6.236


IP	6	16.831	16.831
K.E.10	KE6-1	0.789	0.789
1.A	36-36-33	33.790	33.790
R	45.000	33.621	33.621
TL1	36.940	22.994	22.994
TL2	36.940	11.338	11.338
W	20.109	16-06-62	16-06-62
CL	72.087	5-22-04	5-22-04
L	33.750	33.750	4.587
A	45.000	45.000	4-22-49
X	33.484	33.484	0.044
V	3.146	3.146	2.295

IP
33-22-22
A
160.000
CL
66.269
X
33.087
V
33.095

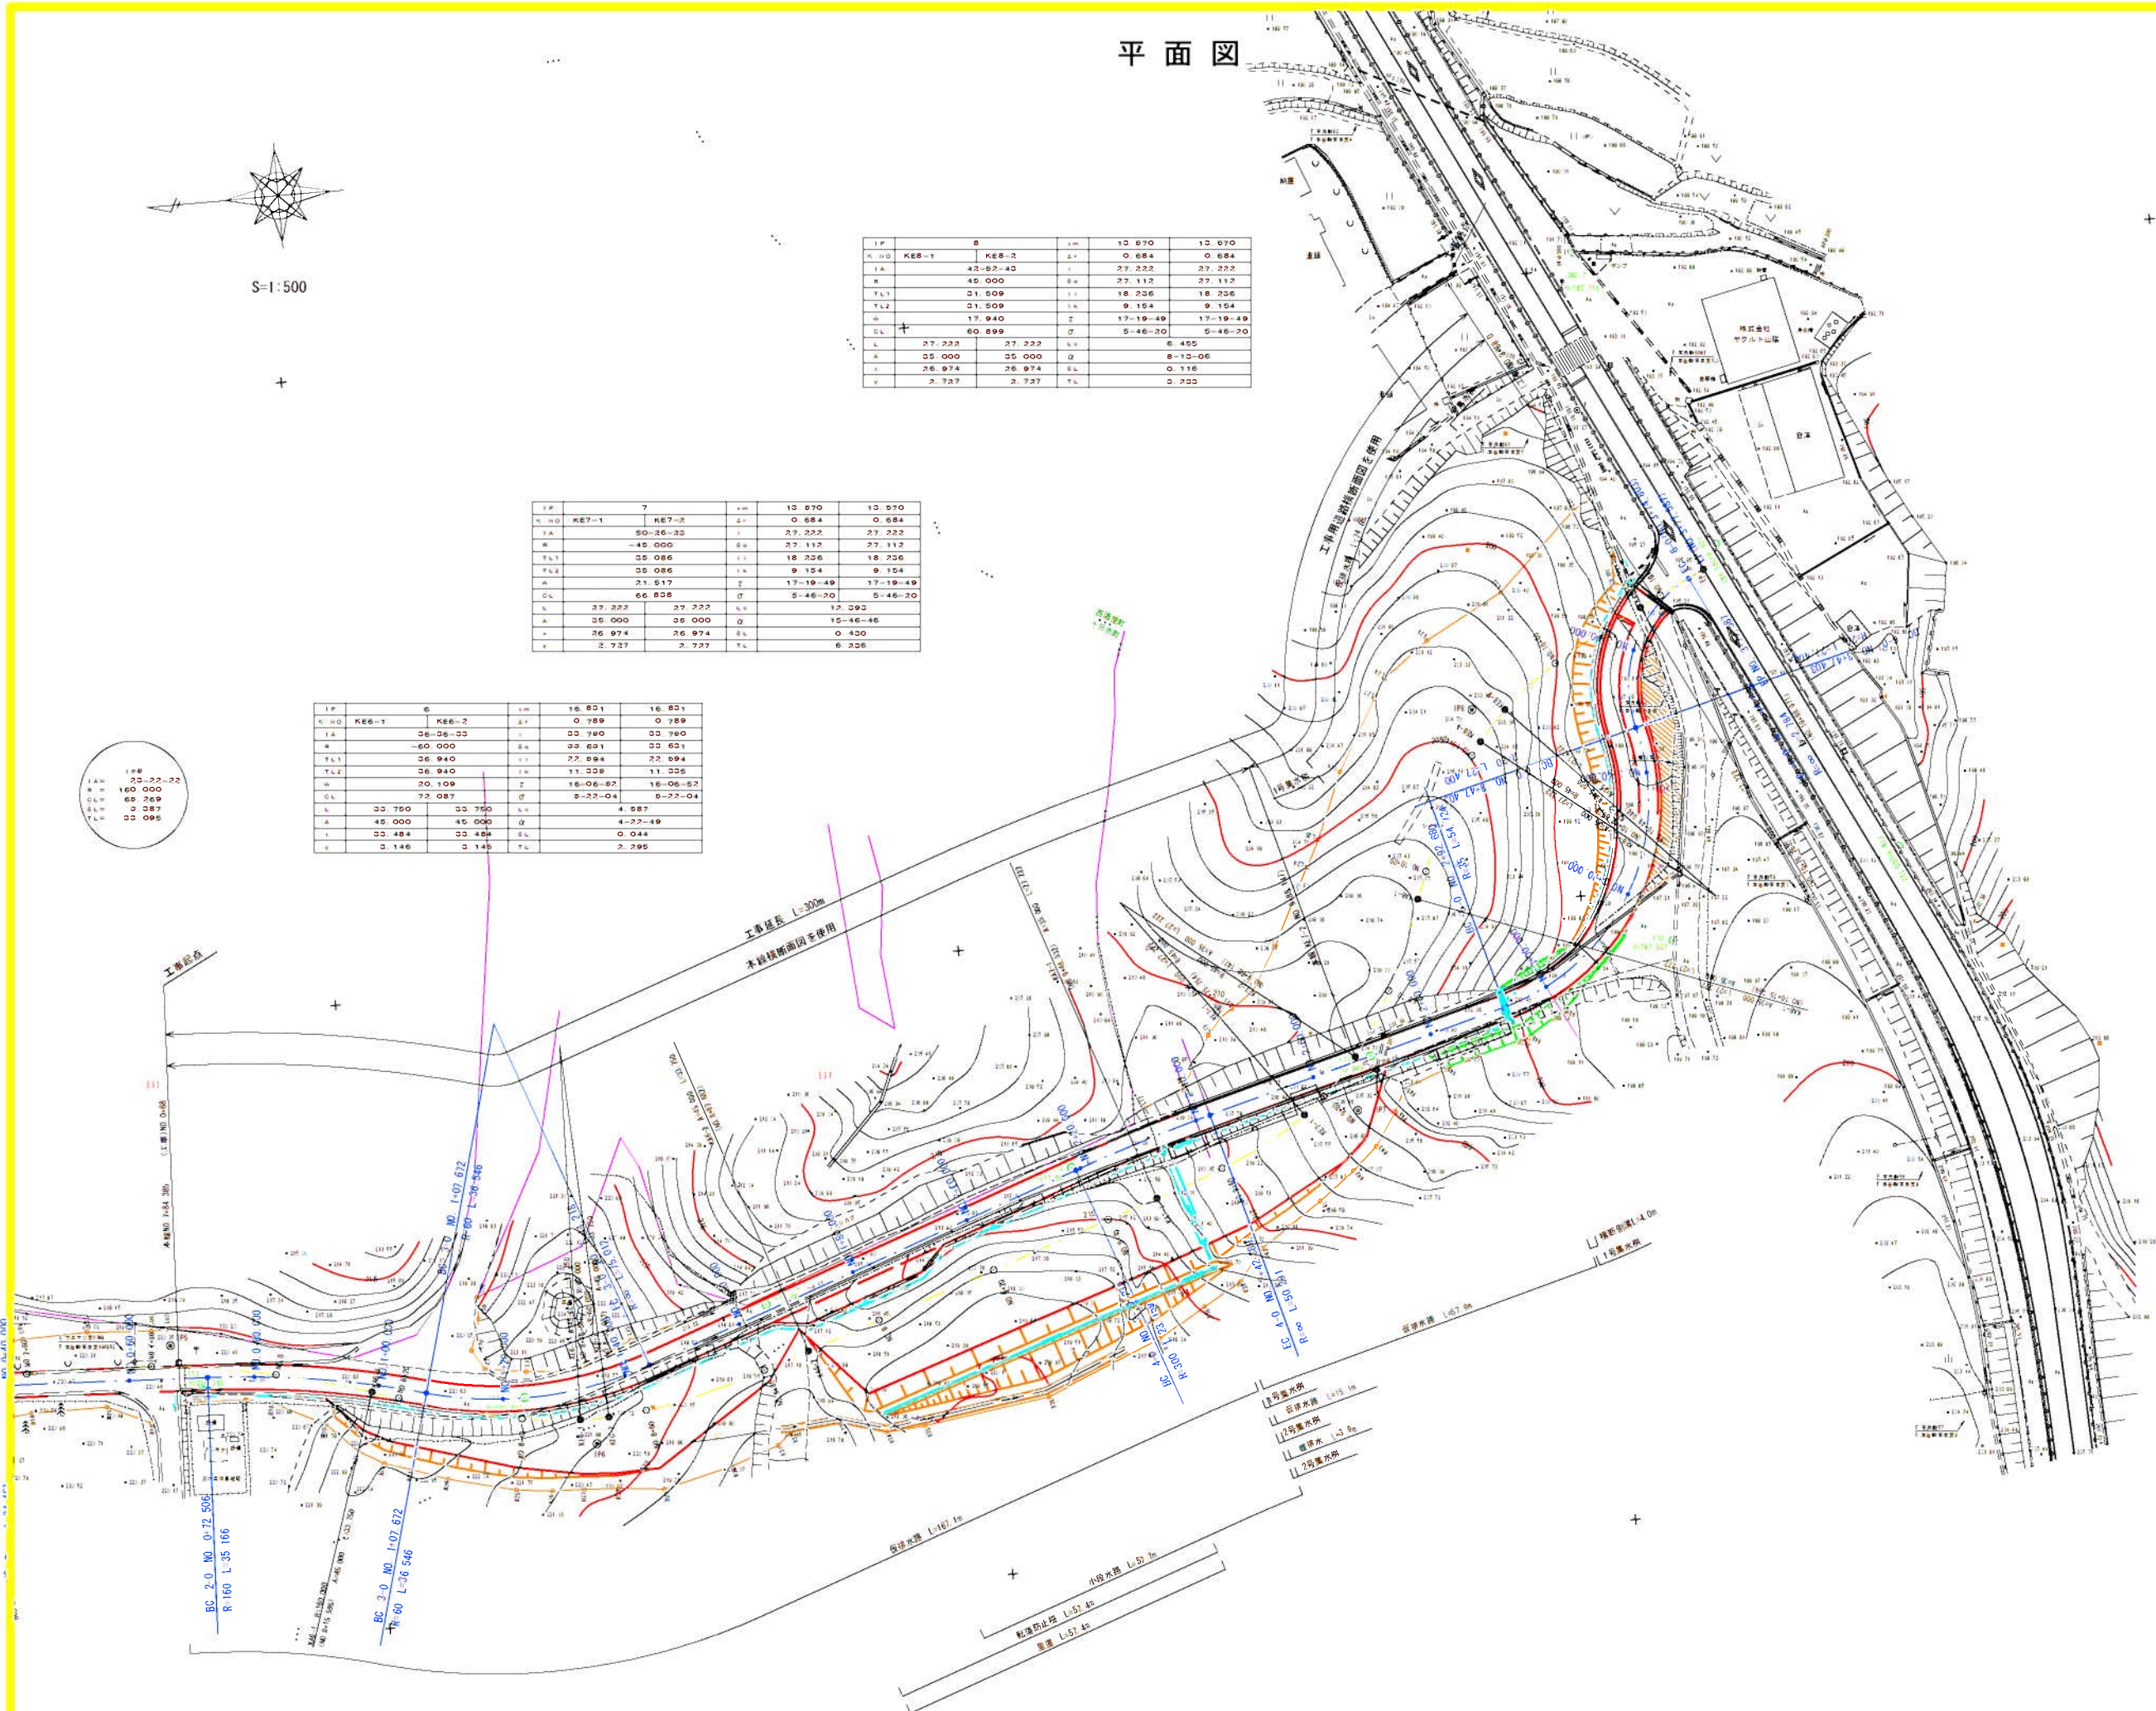

工事名	南達十日市276号線・(仮称)南達園地160号線道路設計調査委託
図面名	平面図
作成年月日	令和 5 年 11 月
縮尺	1:500
図面番号	1/13
会社名	佐藤建築設計株式会社
事業所名	広島県三次市建設部土木課

V=1 : 100
H=1 : 500

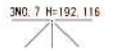


市道一丁目276号地、(仮称)市道通河160号地	
工事名	市道一丁目276号地、(仮称)市道通河160号地 測量設計調査委託金
図面名	本線敷断面図
作成年月日	令和 5 年 11 月
縮尺	$V=1:1,500$ $H=1:500$
図面番号	2/13
会社名	横濱調査設計株式会社
事業名	広島県三次市建設部土木課

凡 例			
工 種			記号
掘 削	片 切	砂質土	C1 (SE)
	オープン	砂質土	C2 (SE)
路床盛土	W<2.5m		B1-1
	2.5m≤W<4.0m		B1-2
	4.0m≤W		B1-3
路体盛土	W<2.5m		B2-1
	2.5m≤W<4.0m		B2-2
	4.0m≤W		B2-3
法面工	切土法長		SL1
	盛土法長		SL2
舗装工	不陸整正		W (F)
	車道舗装	t=5+15	W 1
作業土工	床 掘	砂質土	E (SE)
	埋 戻	W<2.5m	Fu (D)
	基面整正	砂質土	K (SE)
構造物取壊工	コンクリート取壊し	無筋構造物	Co (P)
舗装版破碎工	アスファルト舗装版	t=5cm	As (S)
舗装版切断工	アスファルト舗装版	t=5cm	AsC (S)

標準横断面図 S=1:50

舗装構成 S=1:10

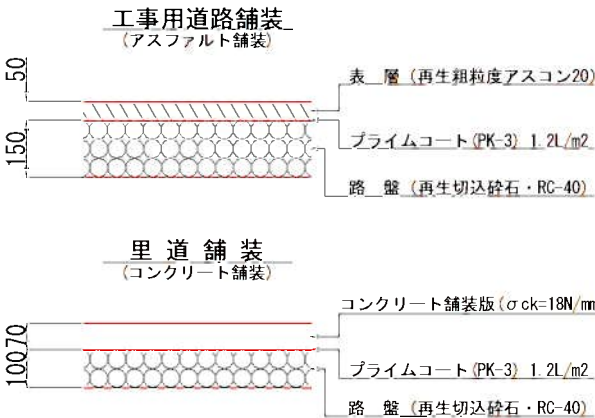

NO. 3+40付近 (工事用道路測点)
(交差点部)

NO. 2+20.757 (工事用道路測点)

NO. 9+40付近 (本線測点)
(一般部)





DL=195.0

DL=205.00

工事名	市道十日市276号線・(仮称) 市道酒河160号線測量設計調査業務委託		
図面名	標準横断面図		
作成年月日	令和 5 年 11 月		
縮尺	1:50	図面番号	4/13
会社名	復建調査設計株式会社		
事業者名	広島県三次市建設部土木課		





※地形はベローケによる。

横断面図(1)

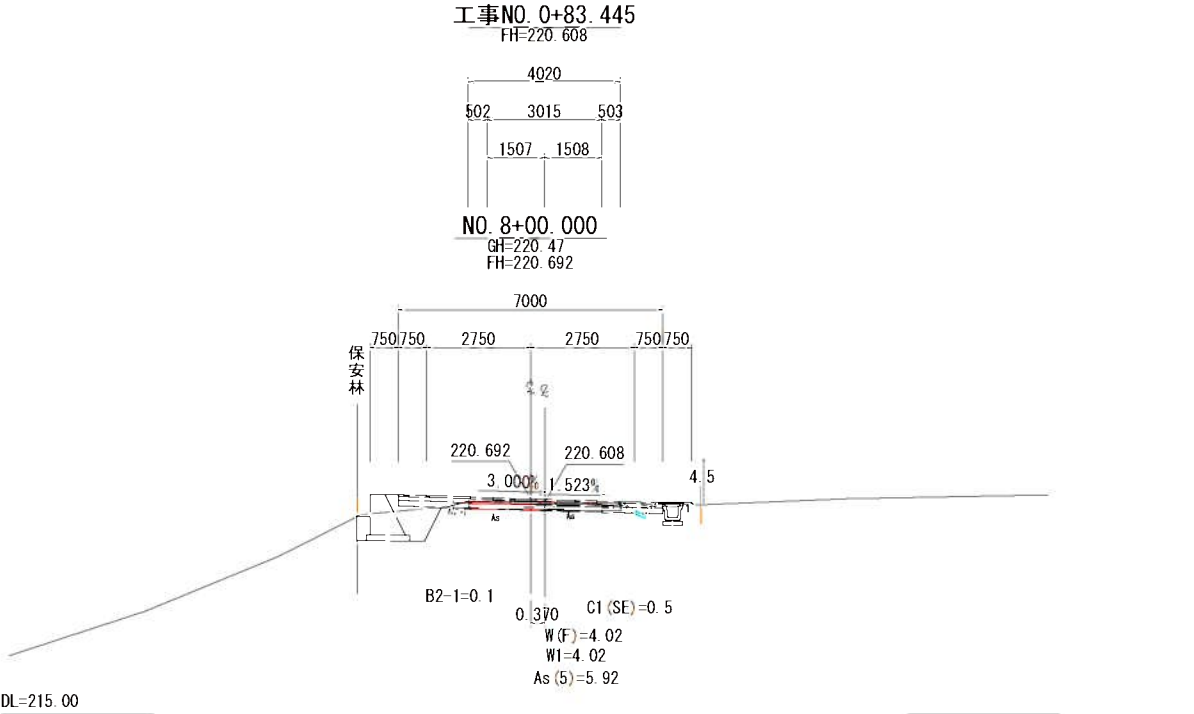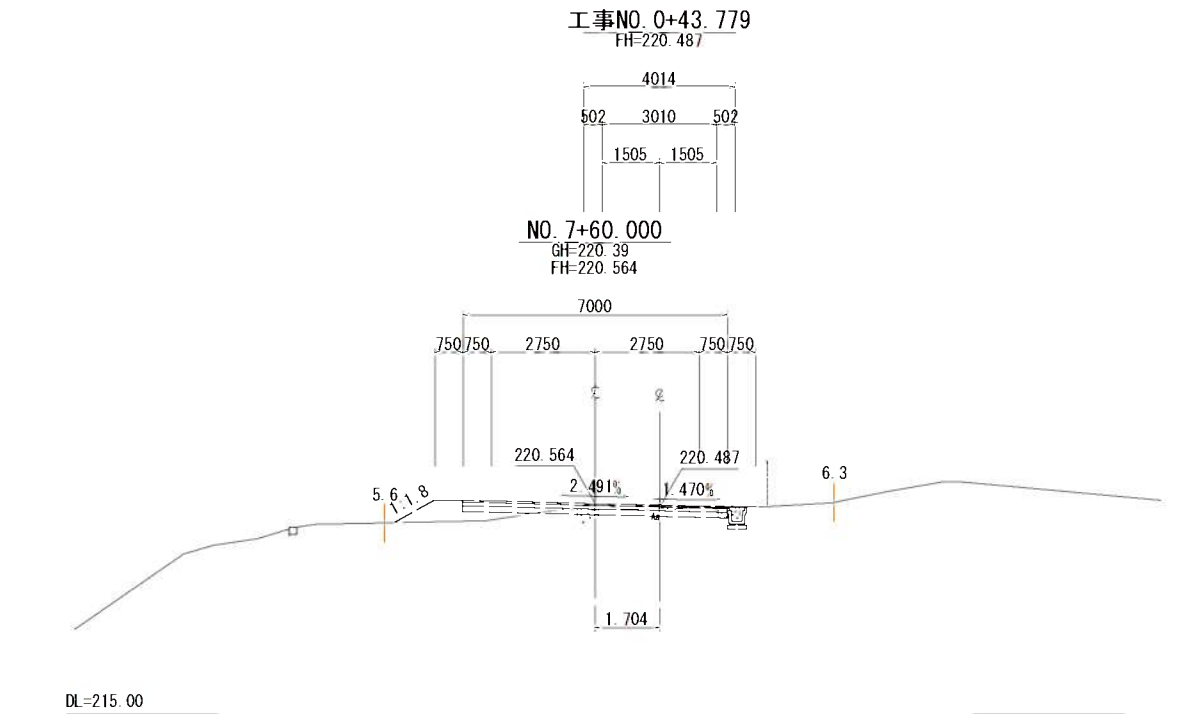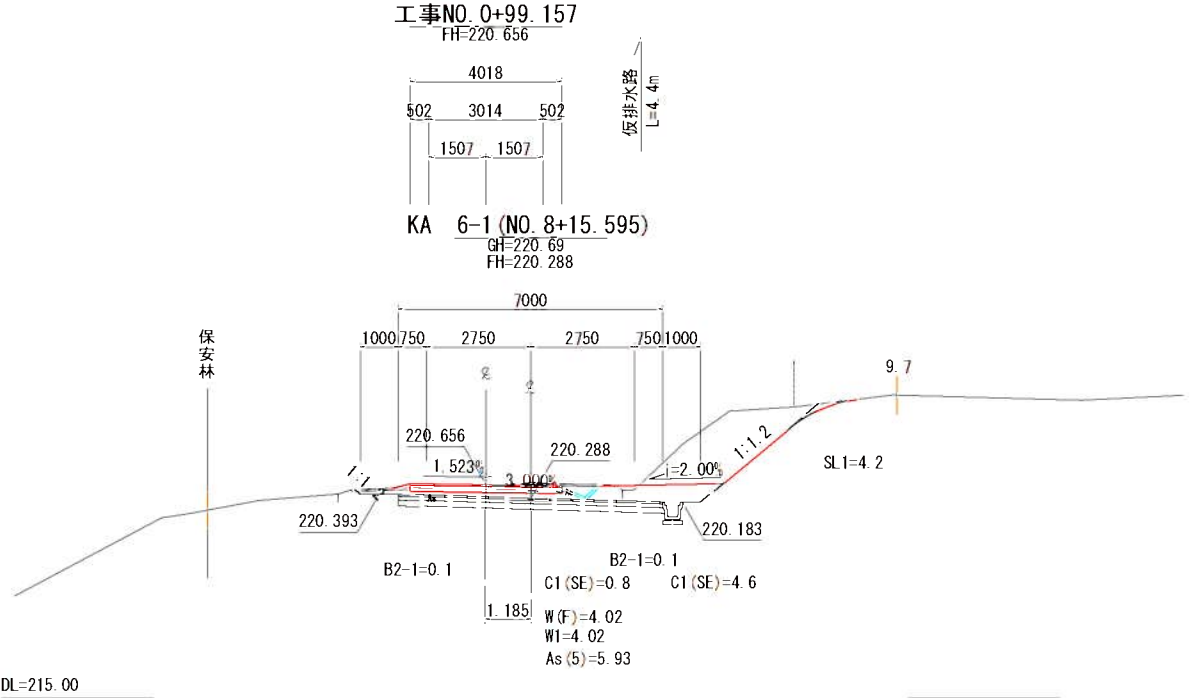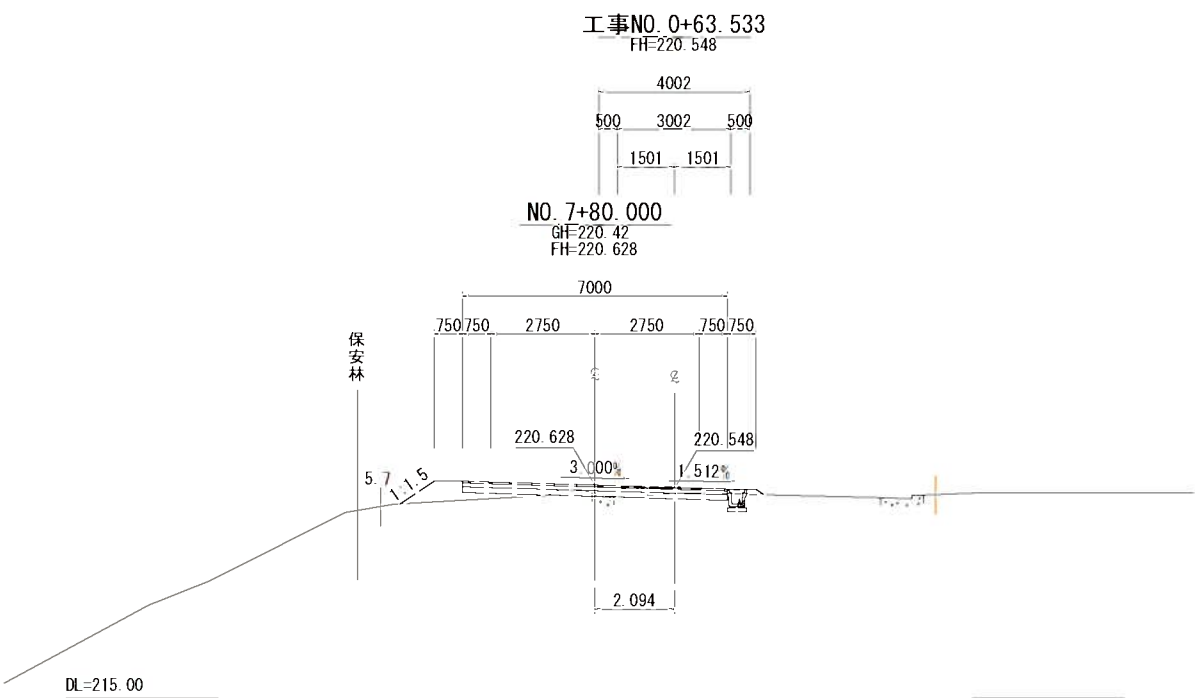





市道十日市276号線 (NO. 7+60~KA6-1)			
工事名	市道十日市276号線・(仮称)市道通河180号線 測量設計調査業務委託		
図面名	横断面図(1)		
作成年月日	令和 5 年 11 月		
縮尺	1:100	図面番号	5/13
会社名	復建調査設計株式会社		
事業者名	広島県三次市建設部土木課		

横断面図(2)

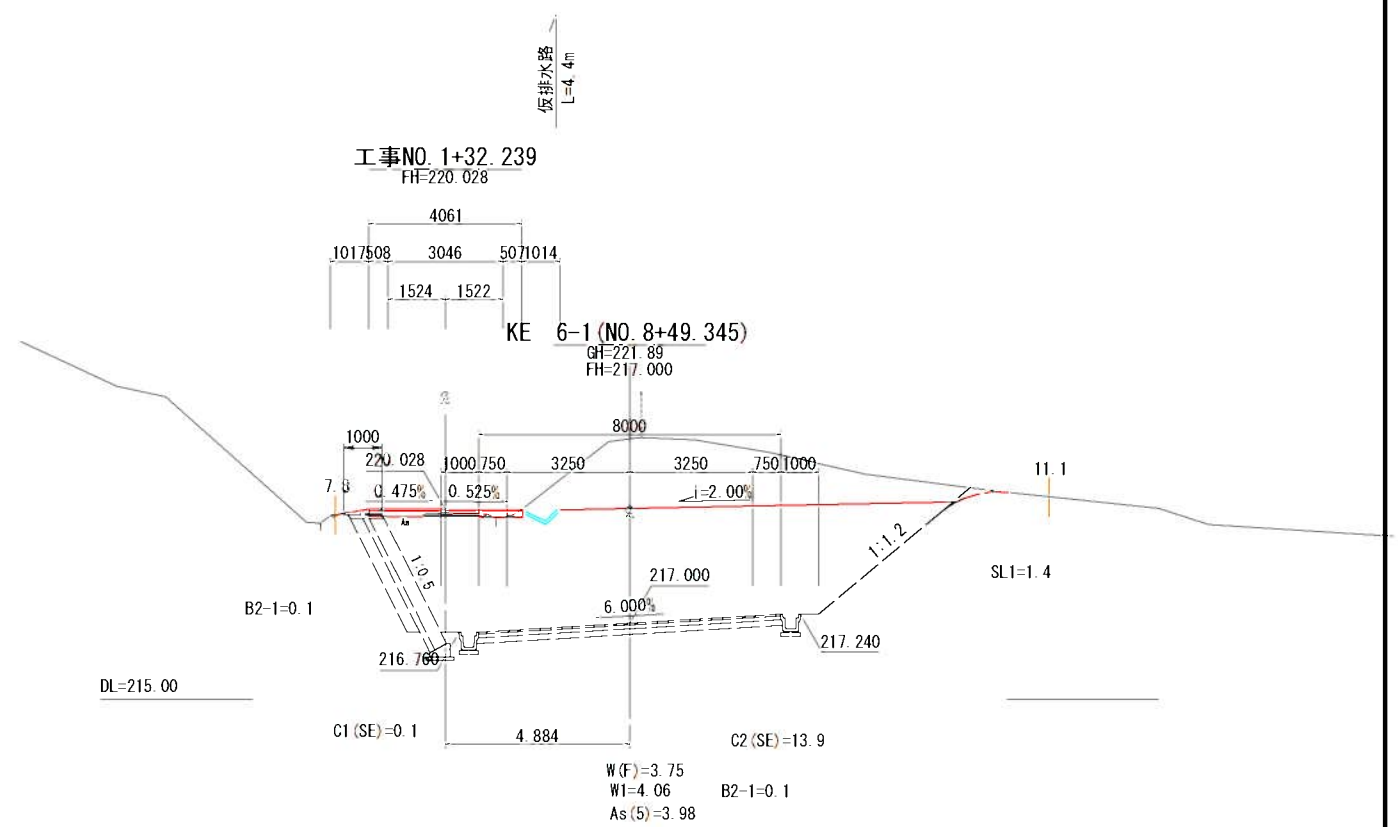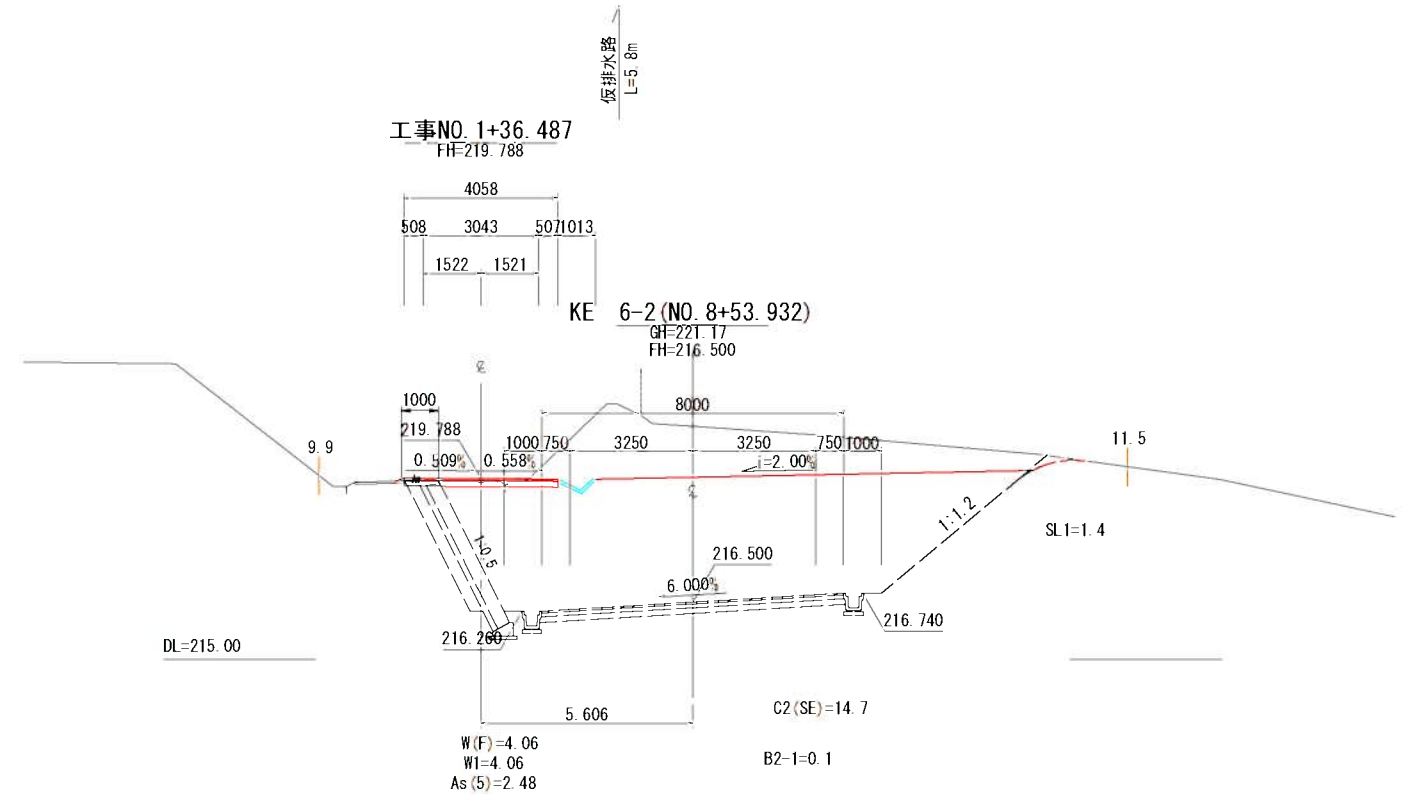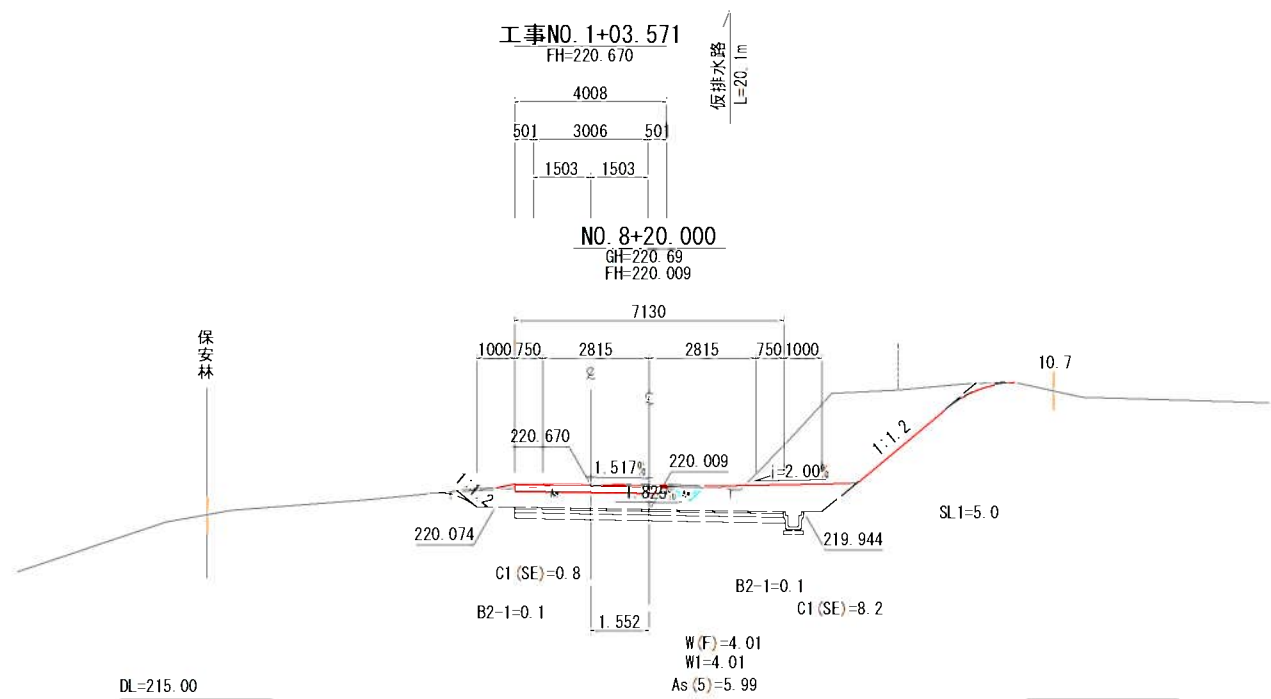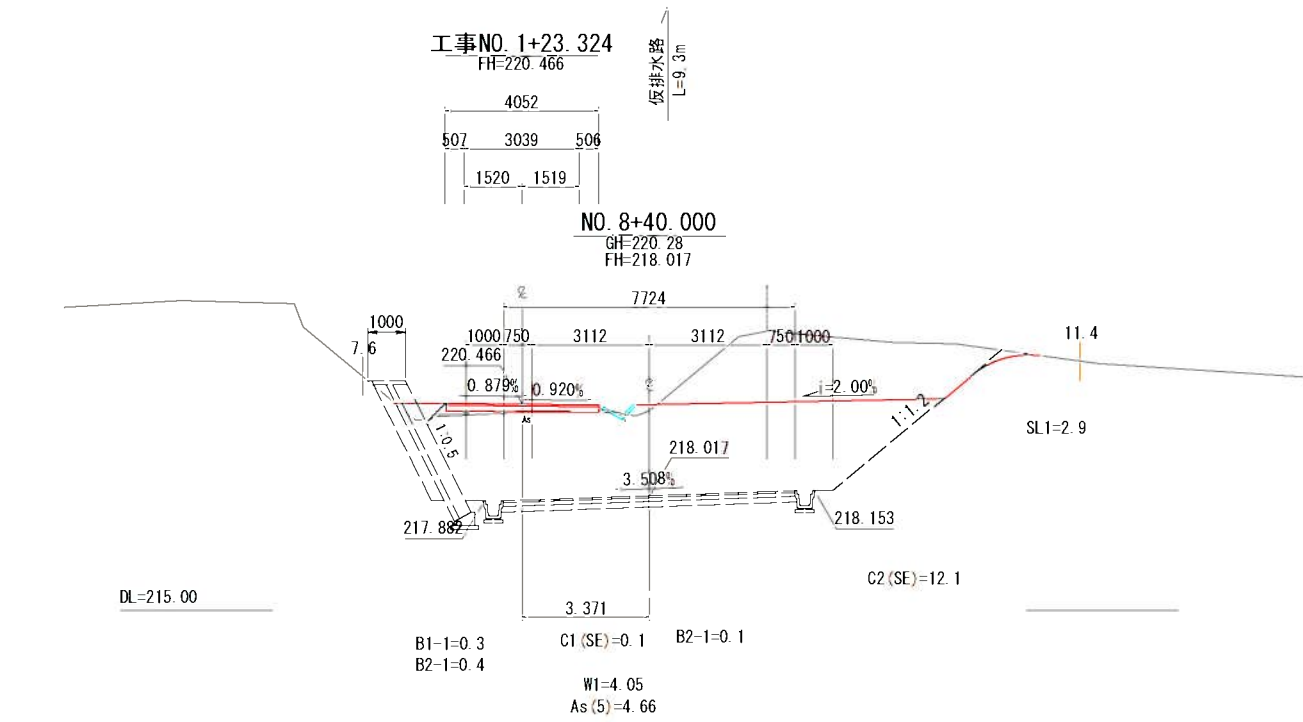


市道十日市276号線 (NO. 8+20-K6-2)		
工事名	市道十日市276号線・(仮称)市道通河180号線 測量設計調査業務委託	
図面名	横断面図(2)	
作成年月日	令和 5 年 11 月	
縮尺	1:100	図面番号 6/13
会社名	復建調査設計株式会社	
事業者名	広島県三次市建設部土木課	

横断面図(3)

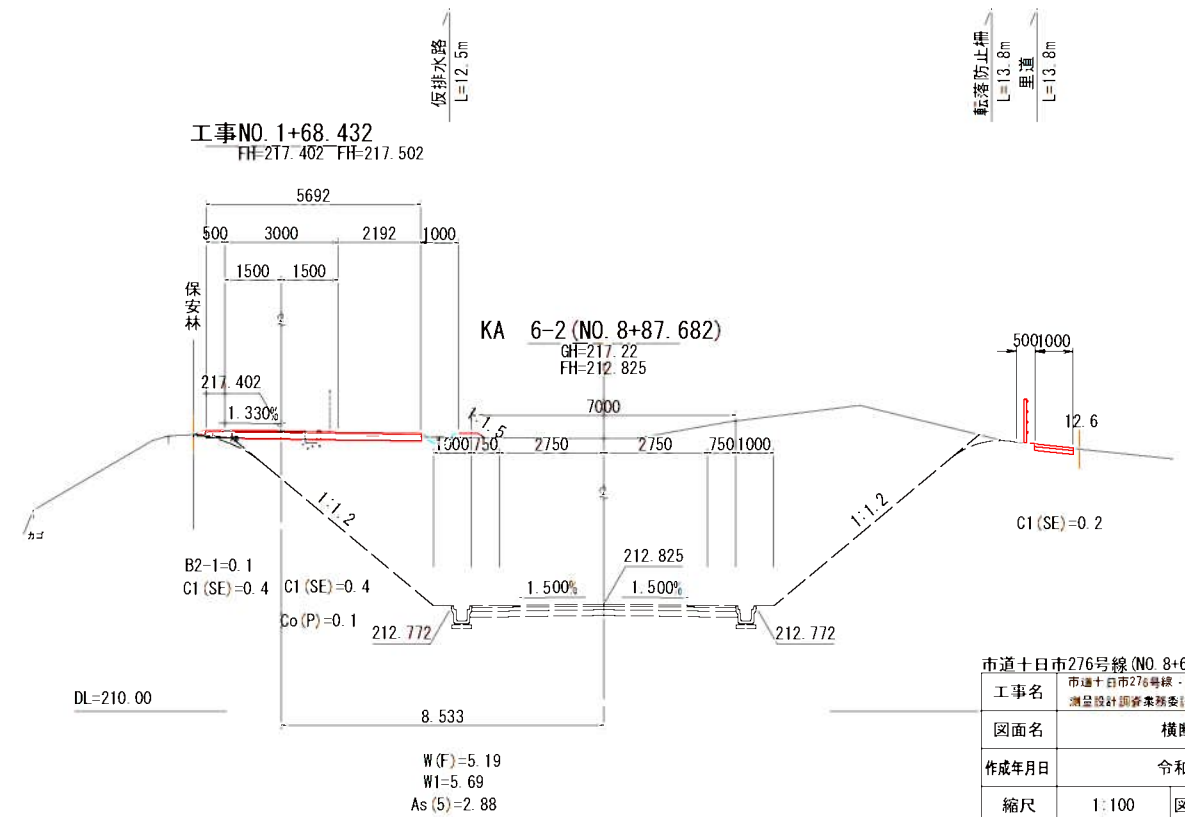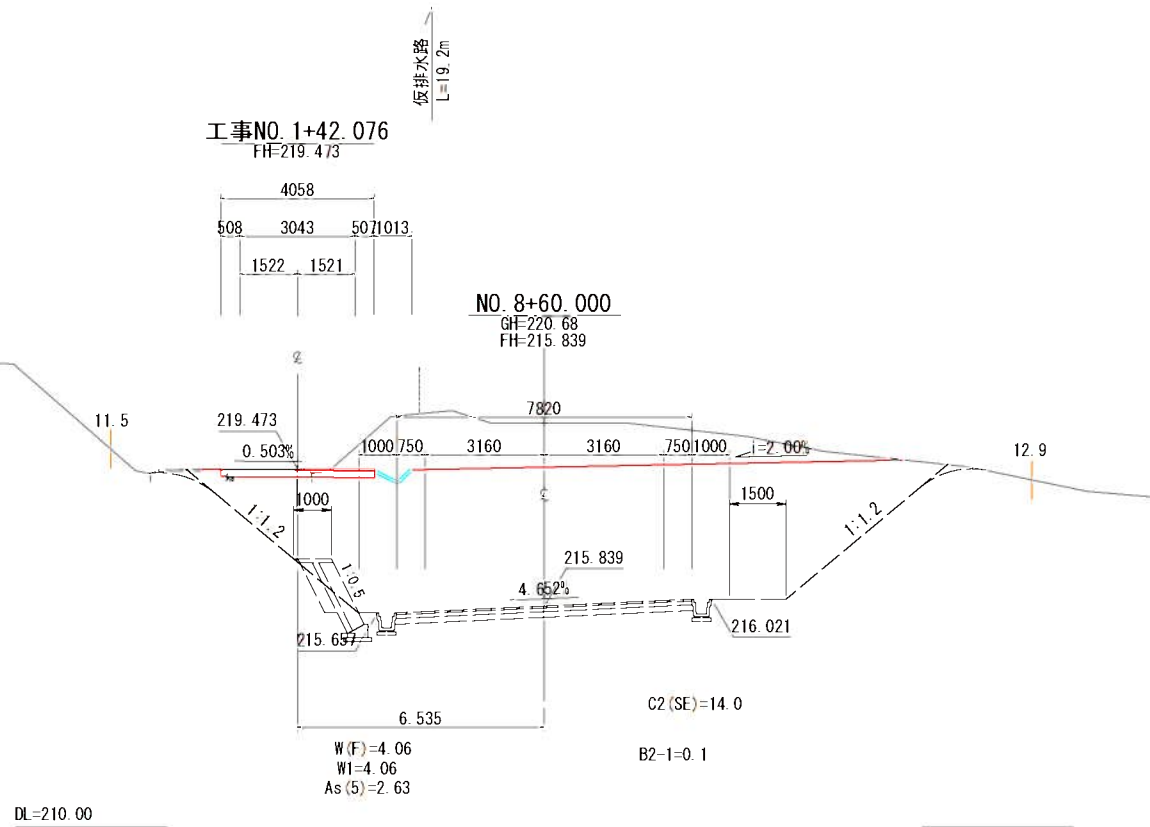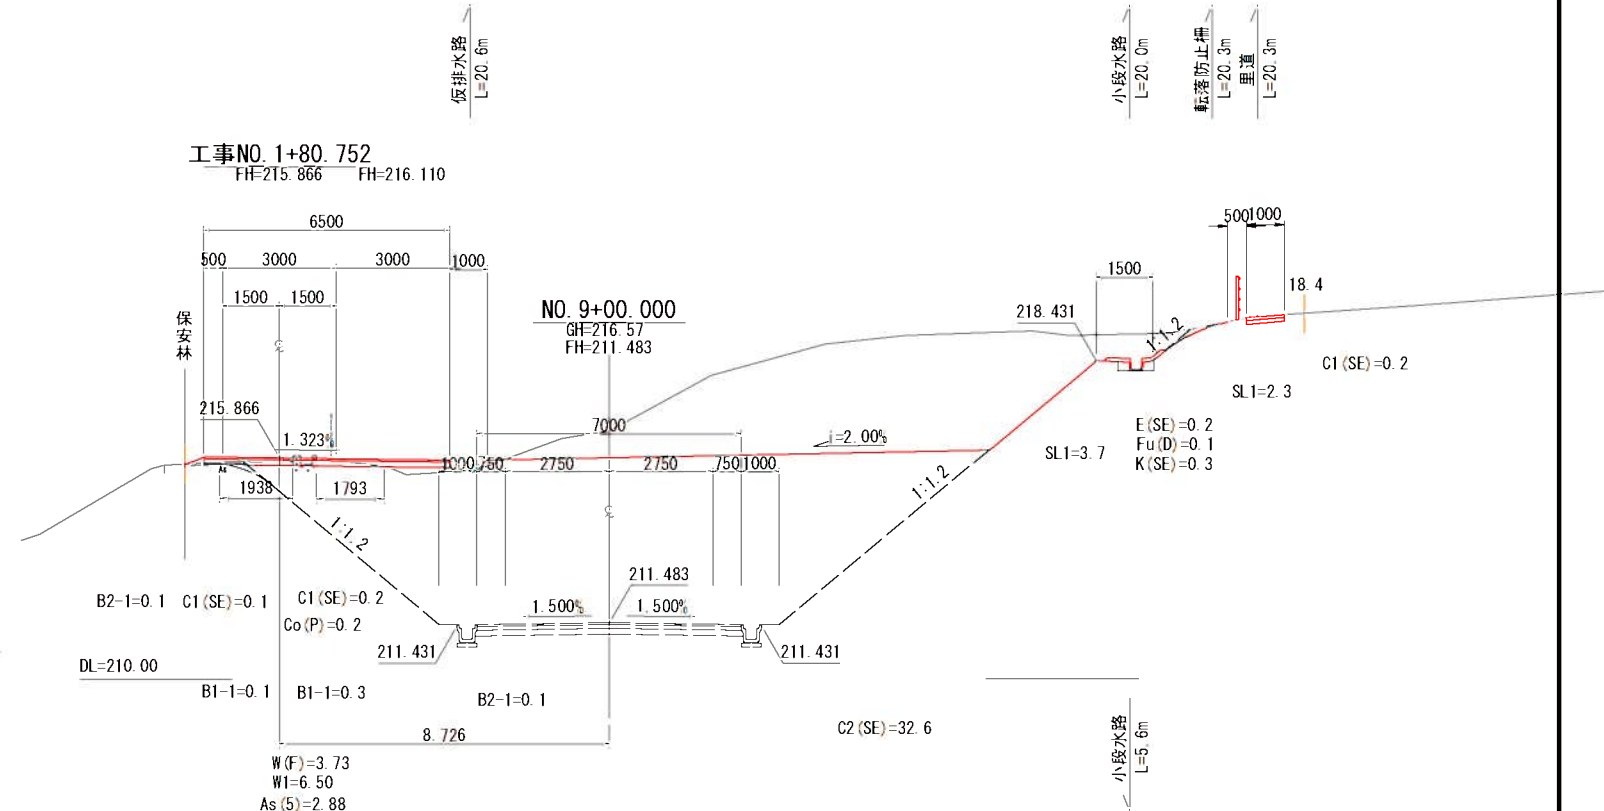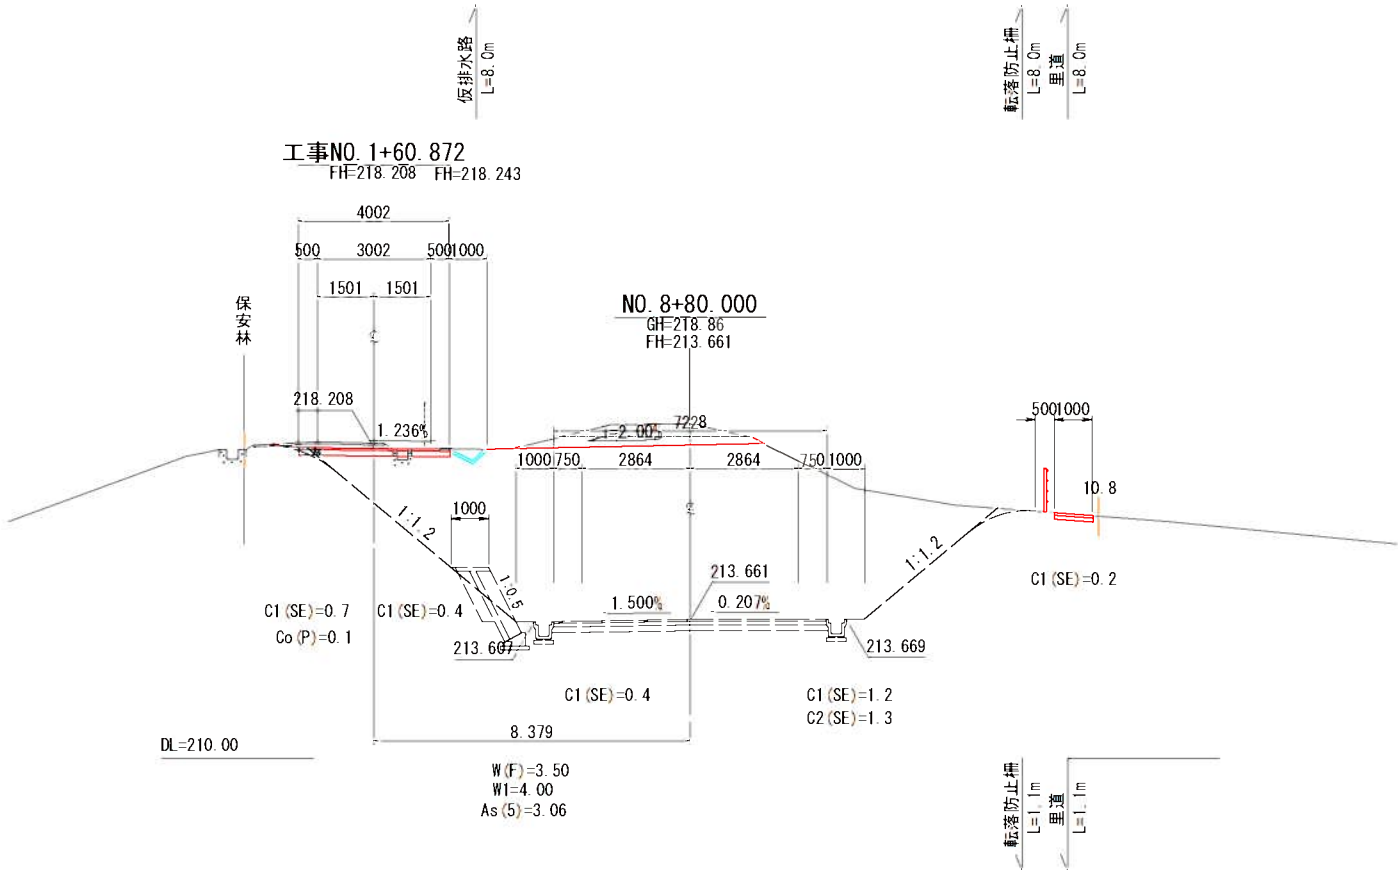


市道十日市276号線 (NO. 8+60~NO. 9)		
工事名	市道十日市276号線・(仮称)市道通角180号線 測量設計調査業務委託	
図面名	横断面図(3)	
作成年月日	令和 5 年 11 月	
縮尺	1:100	図面番号 7/13
会社名	復興調査設計株式会社	
事業者名	広島県三次市建設部土木課	

横断面図(4)

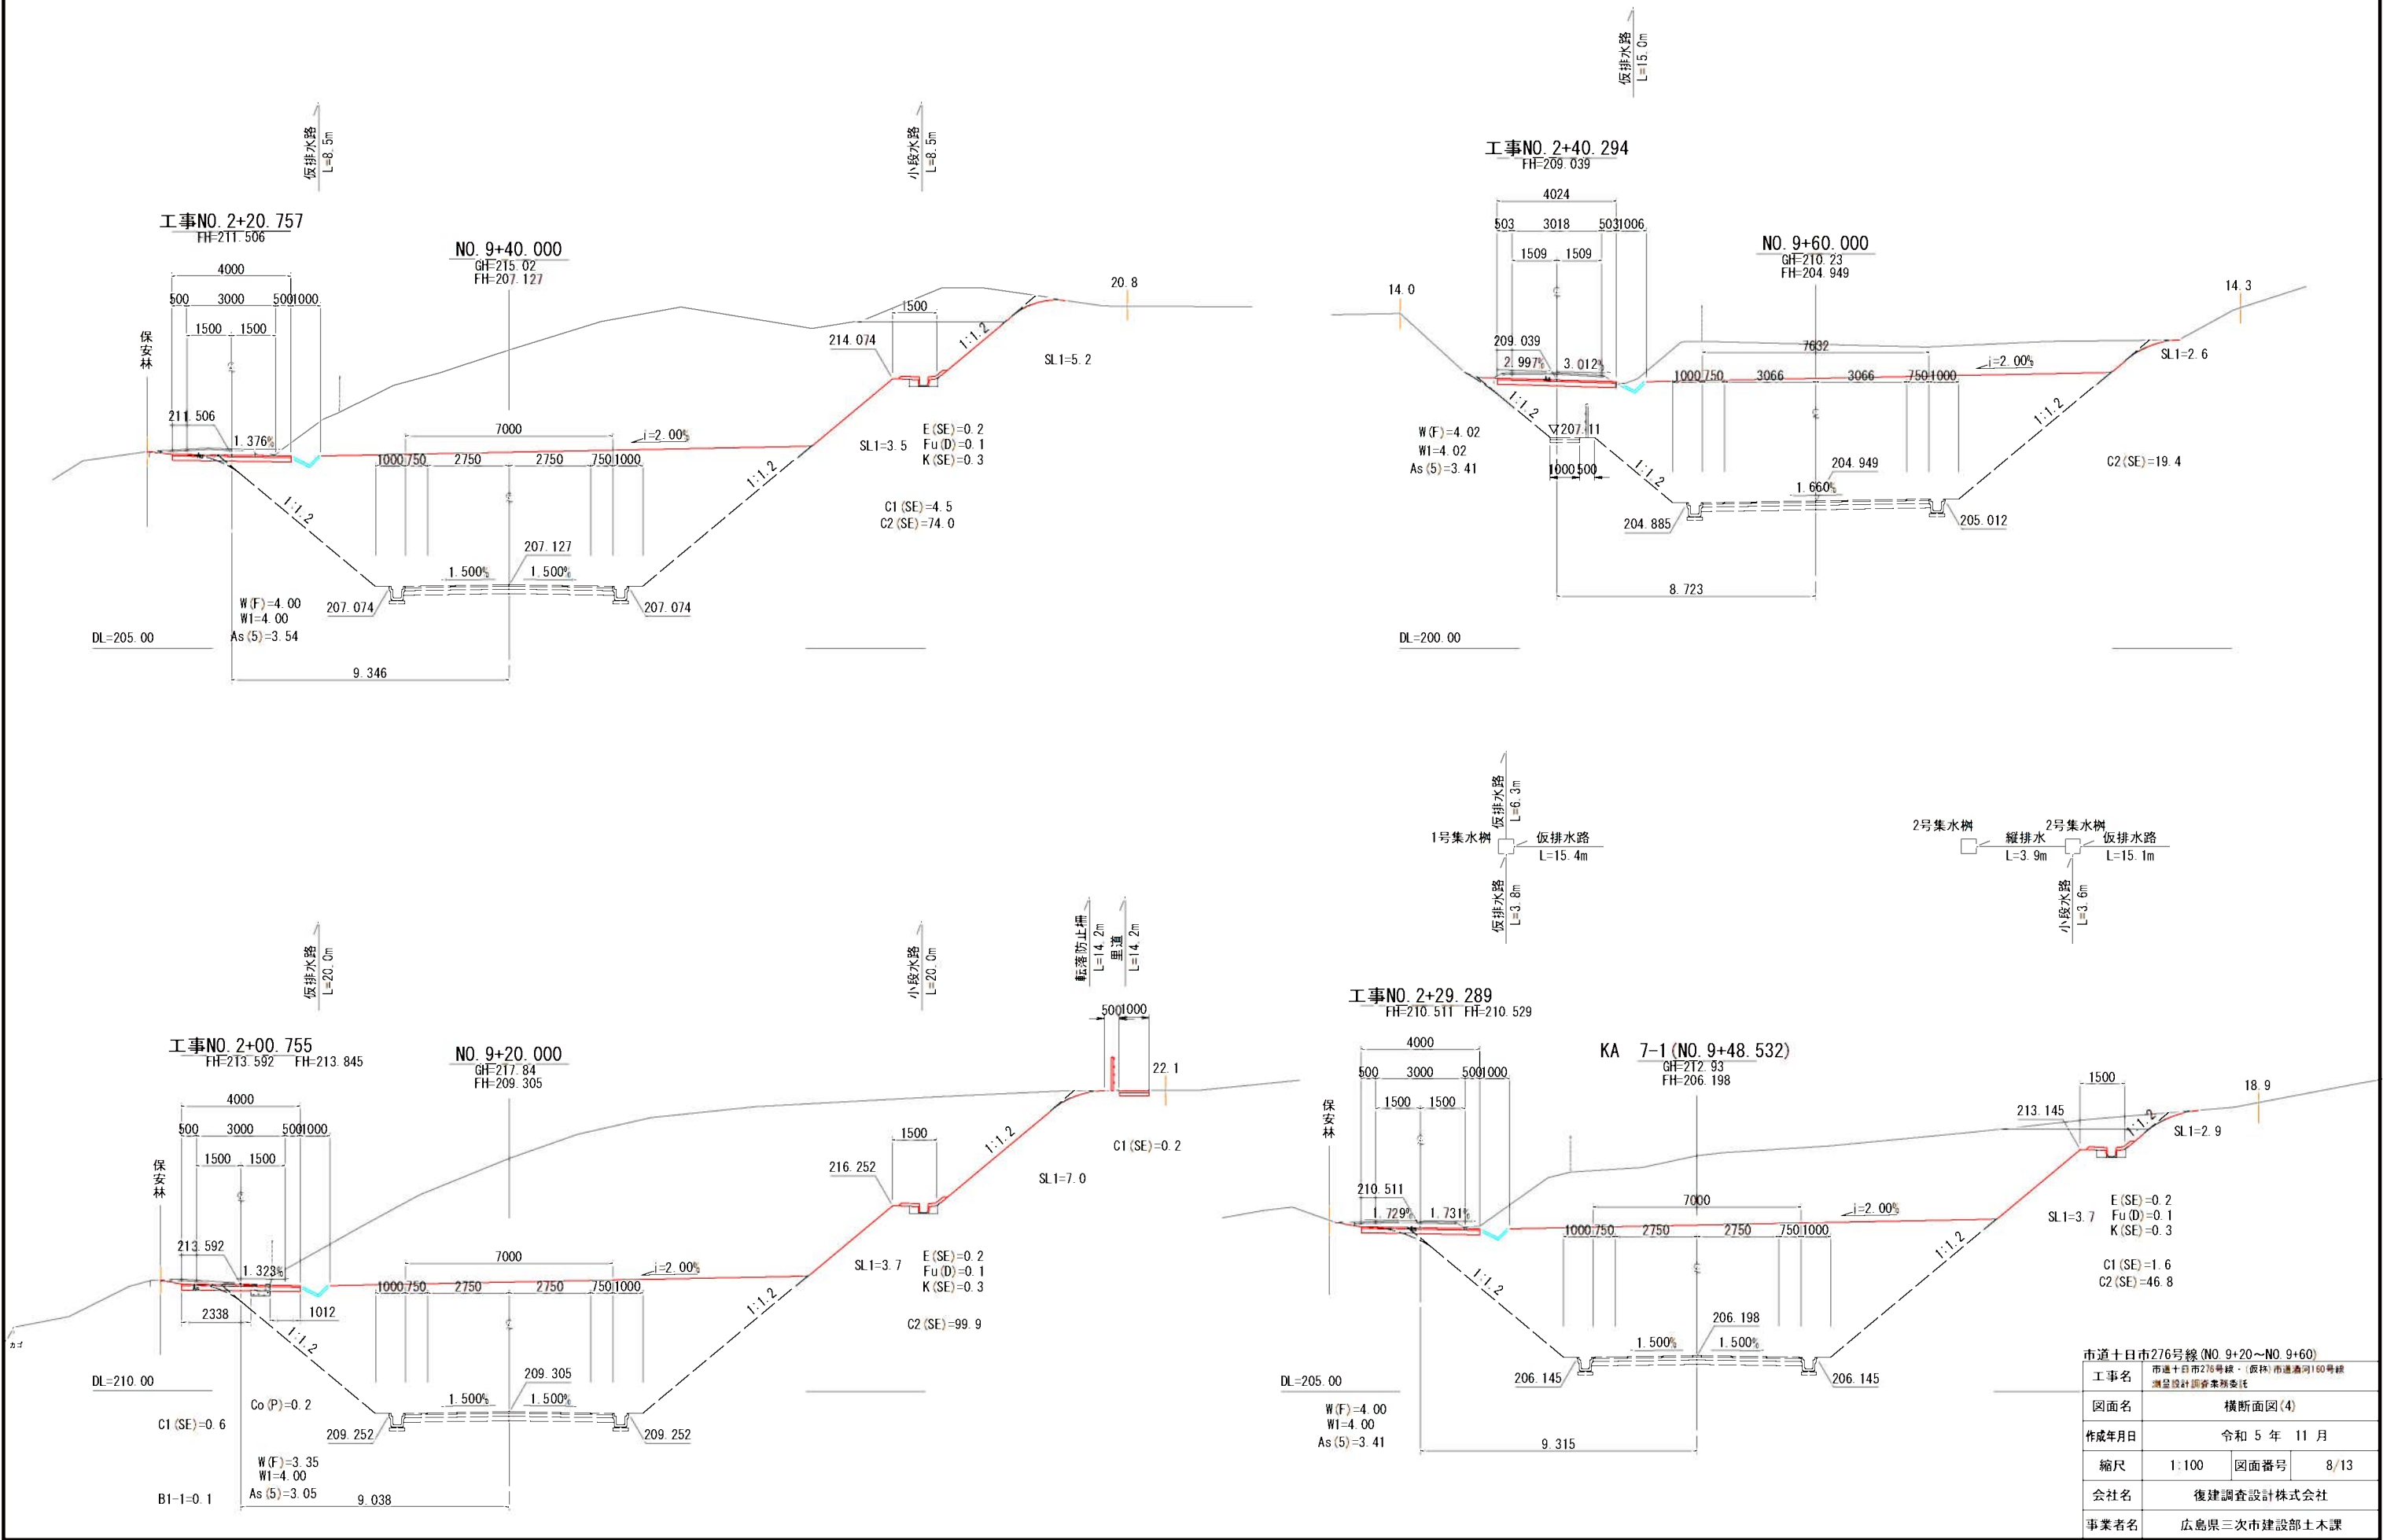


市道十日市276号線 (NO. 9+20~NO. 9+60)			
工事名	市道十日市276号線・(仮称)市道通河180号線 測量設計調査業務委託		
図面名	横断面図(4)		
作成年月日	令和 5 年 11 月		
縮尺	1:100	図面番号	8/13
会社名	復建調査設計株式会社		
事業者名	広島県三次市建設部土木課		

横断面図(5)

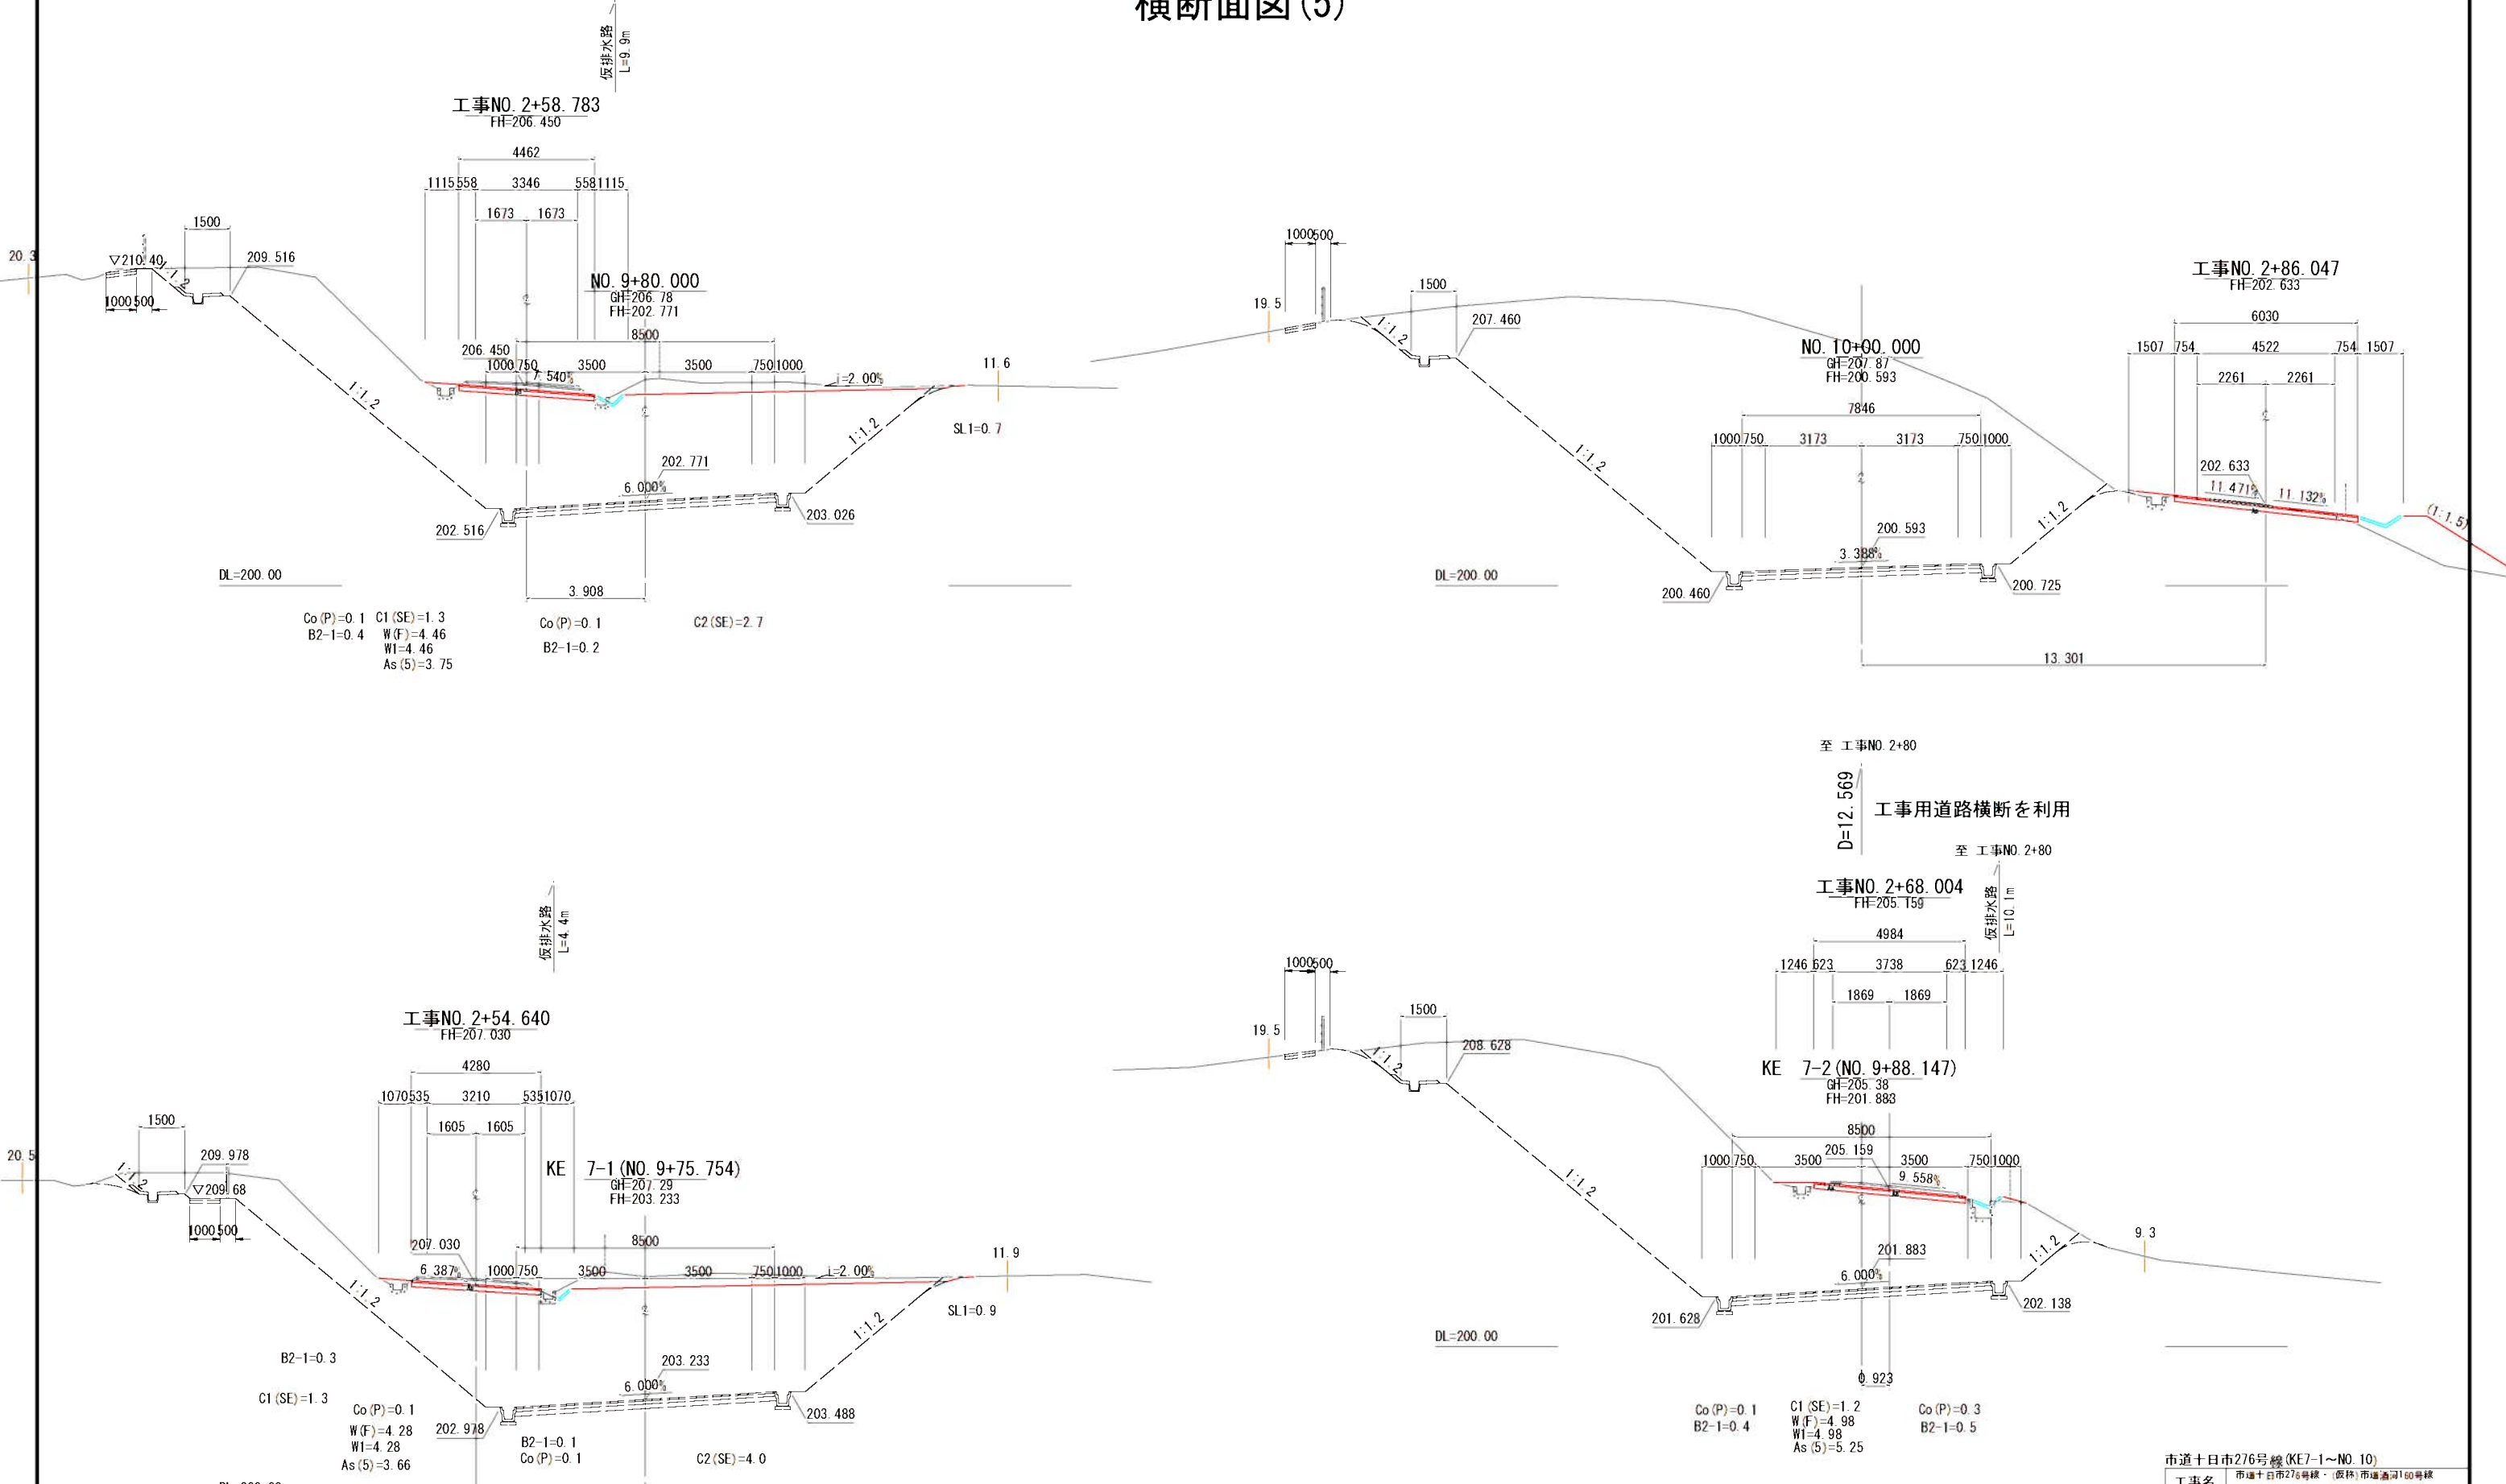


市道十0市276号線 (KE-1~N0. 10)			
工事名	市道十0市276号線・(仮称)市道通割180号線 測量設計調査業務委託		
図面名	横断面図(5)		
作成年月日	令和 5 年 11 月		
縮尺	1:100	図面番号	9/13
会社名	復建調査設計株式会社		
事業者名	広島県三次市建設部土木課		

横断面図(6)

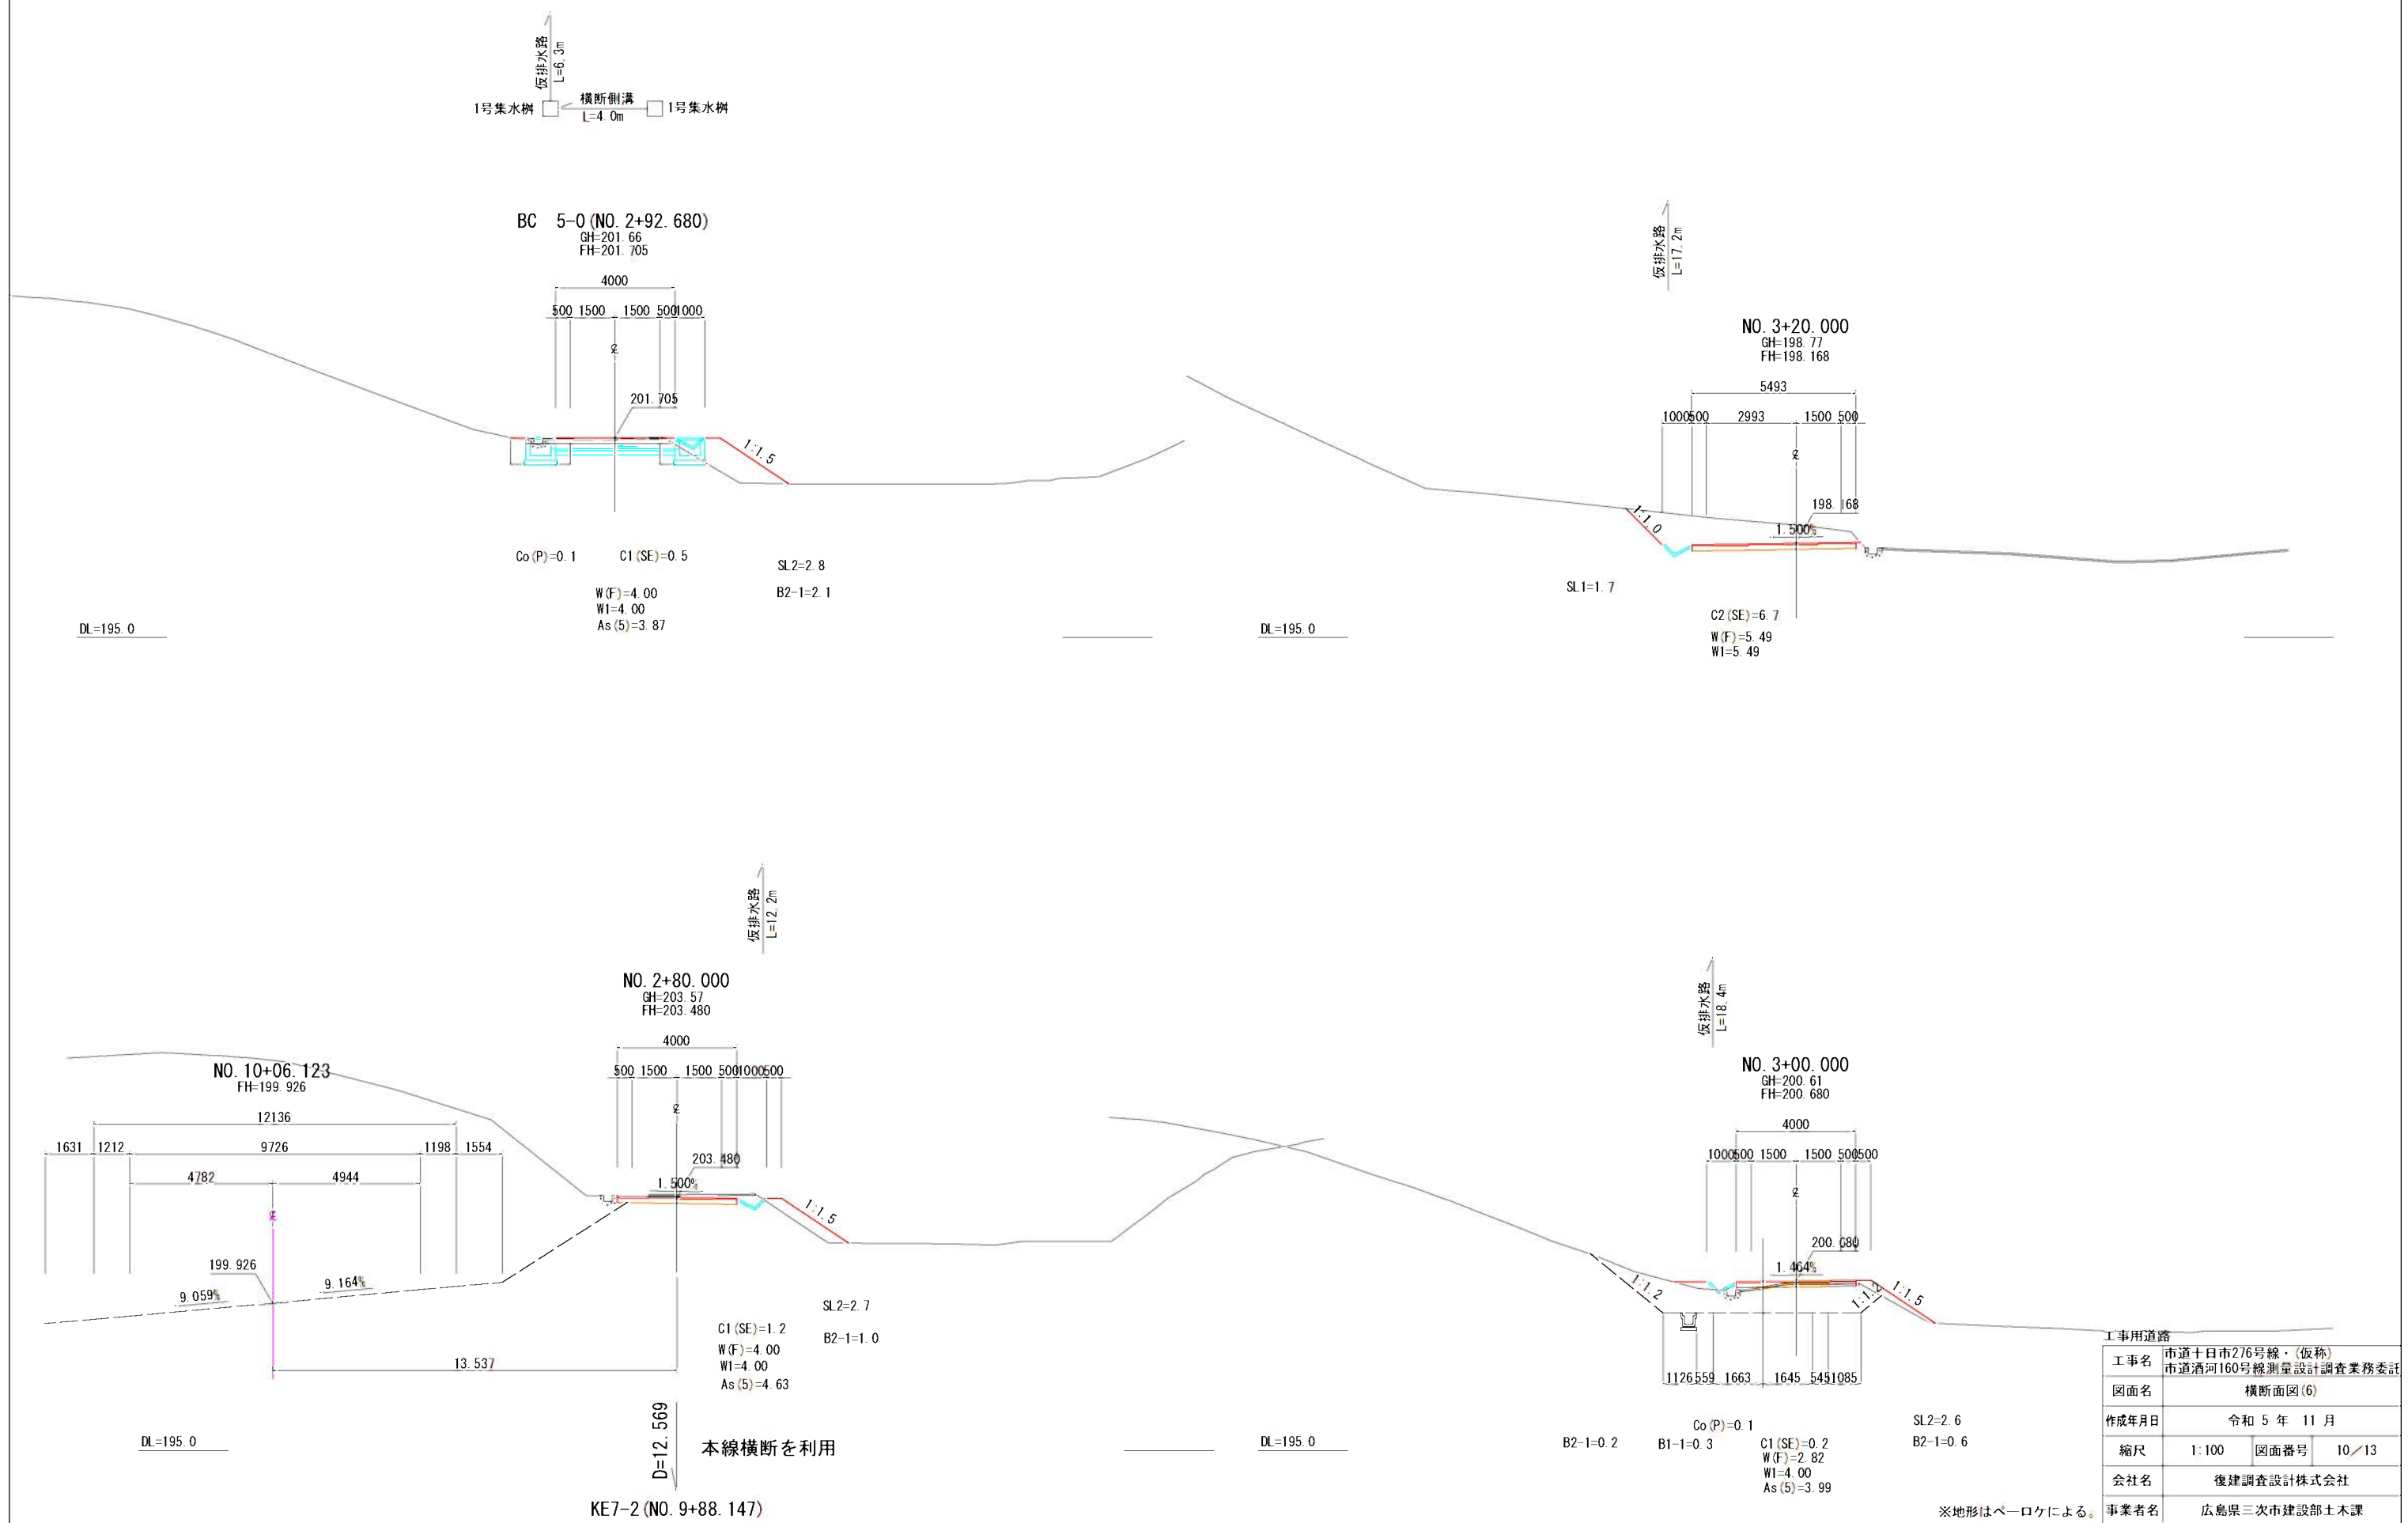

横断面図(7)

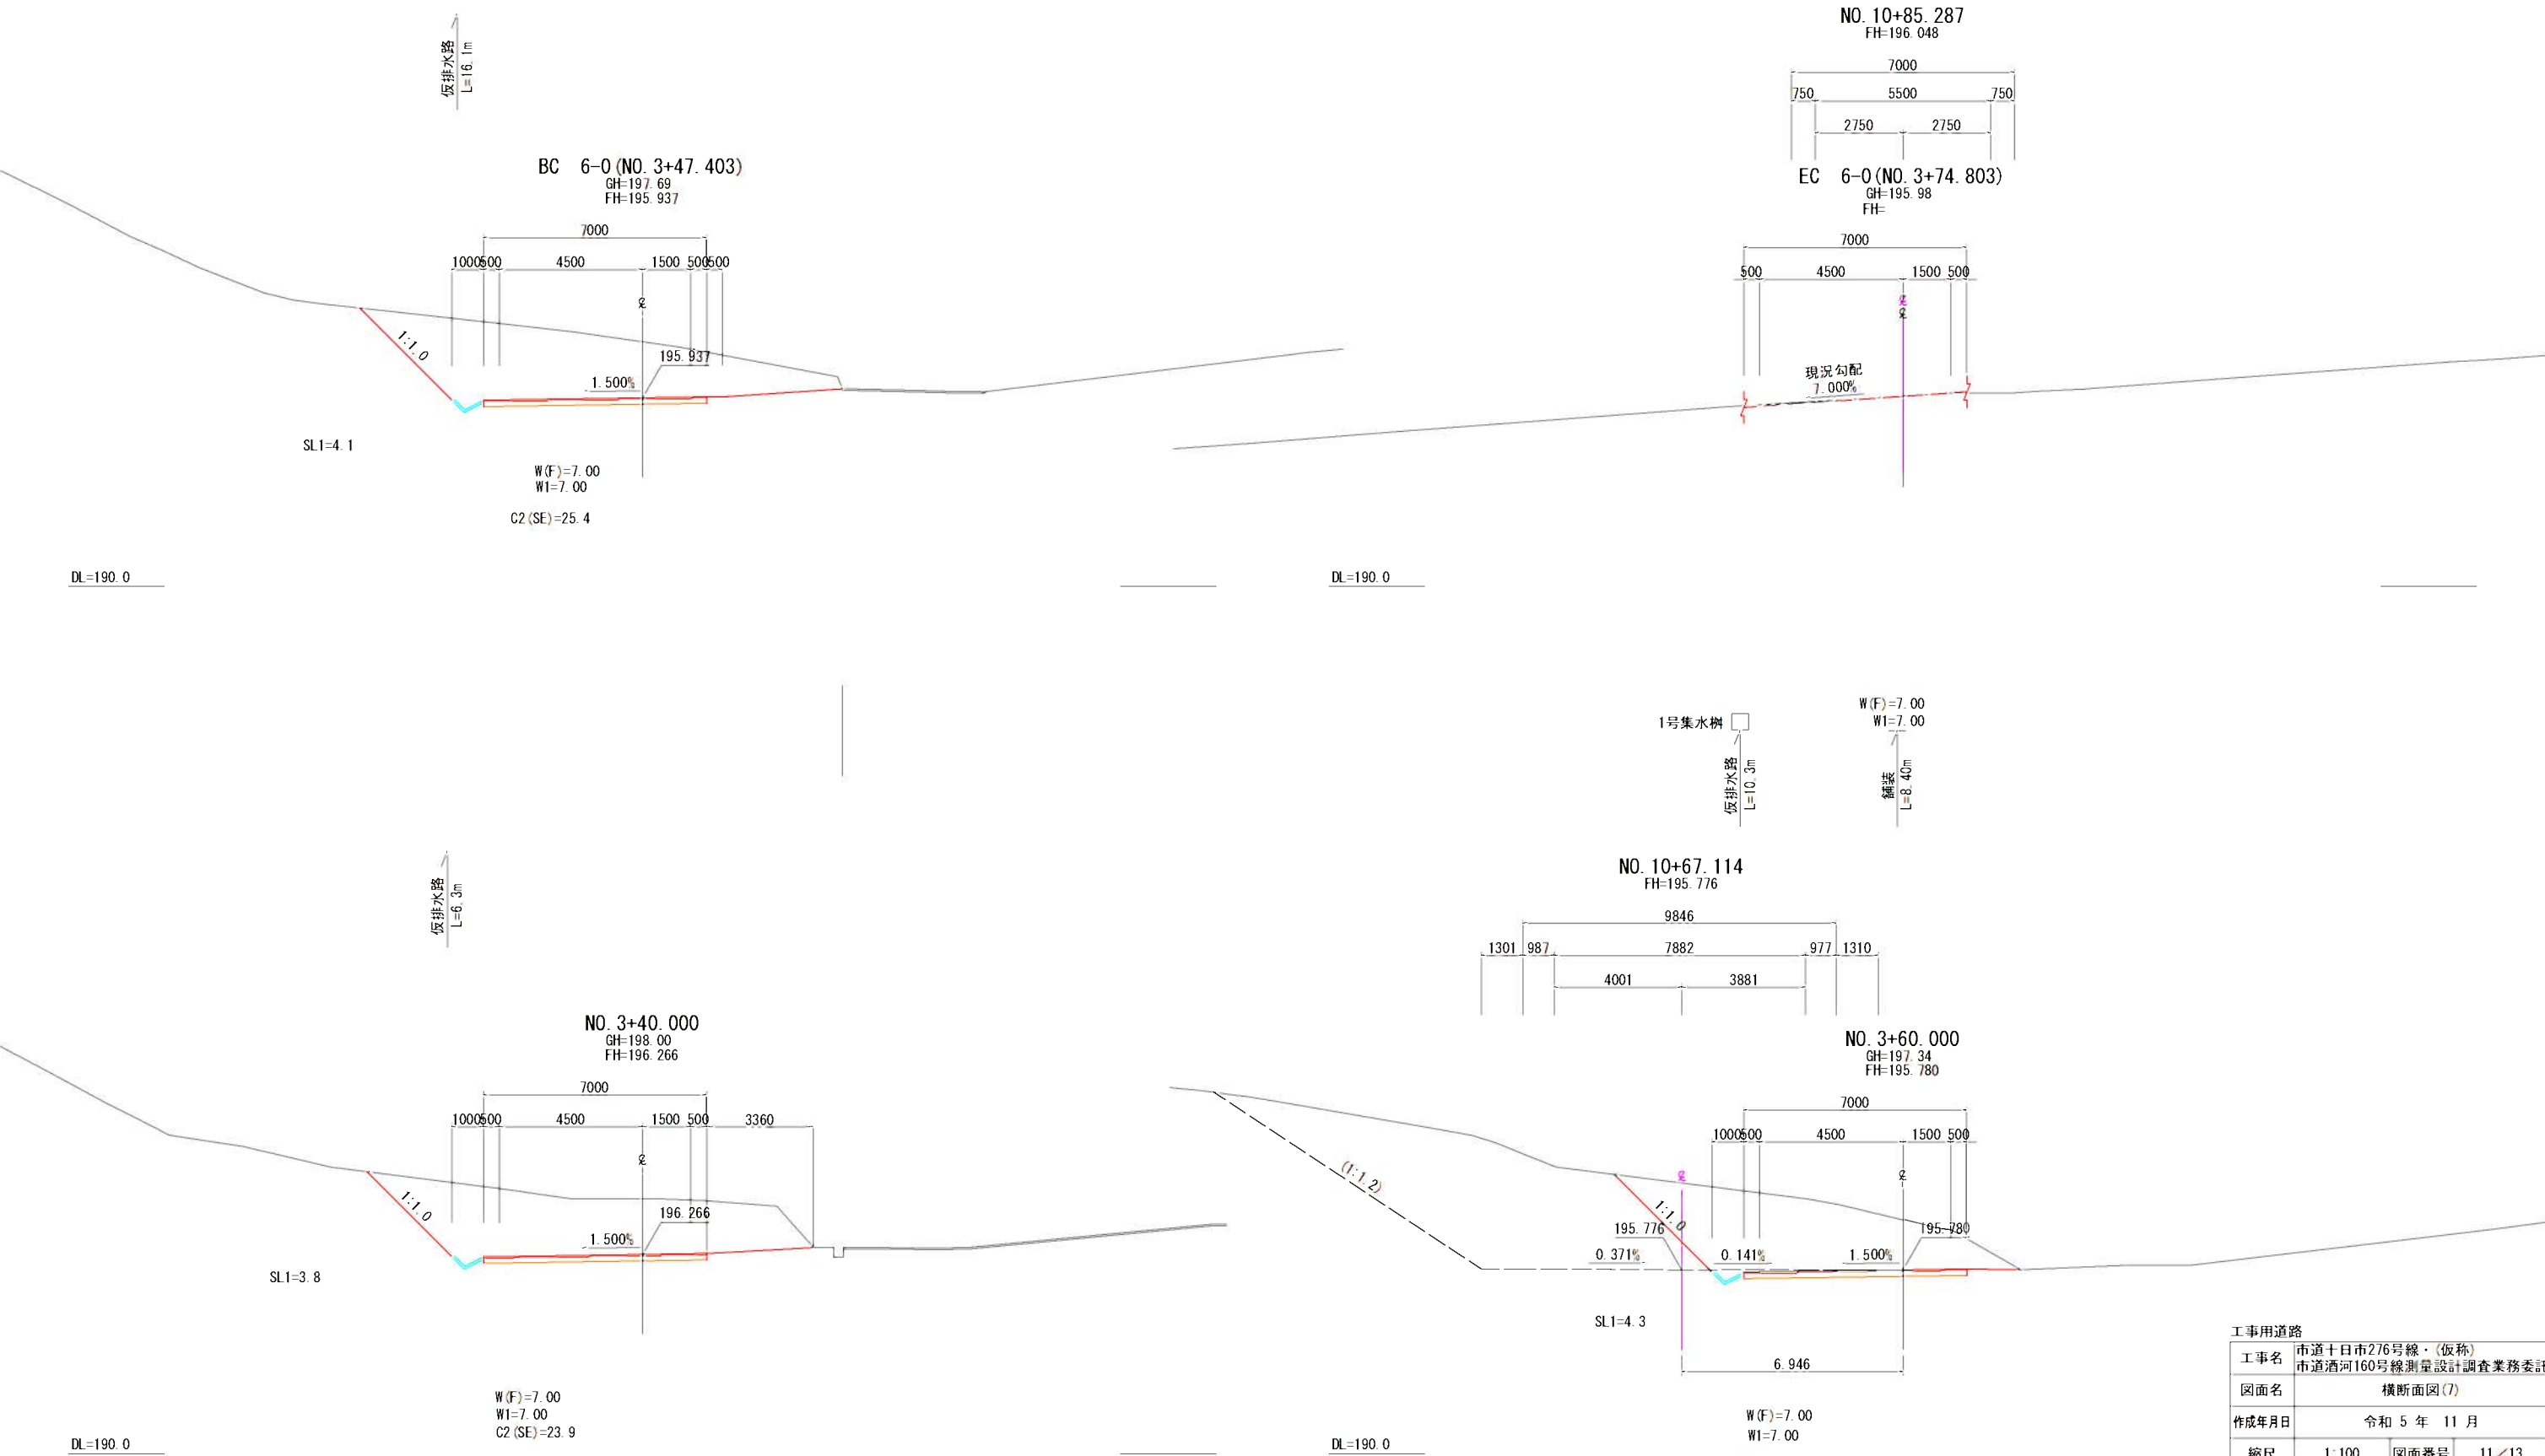


※地形はベロケによる。

工事用道路	
工事名	市道十日市276号線・(仮称)市道酒河160号線測量設計調査業務委託
図面名	横断面図(7)
作成年月日	令和 5 年 11 月
縮尺	1:100 図面番号 11/13
会社名	復建調査設計株式会社
事業者名	広島県三次市建設部土木課

横断面図(8)

EP (NO. 3+77. 587)

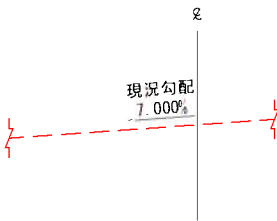


DL=190. 0

※地形はペーロケによる。

工事用道路			
工 事 名	市道十日市276号線・(仮称) 市道酒河160号線測量設計調査業務委託		
図面名	横断面図(8)		
作成年月日	令和 5 年 11 月		
縮 尺	1:100	図面番号	12/13
会社名	復建調査設計株式会社		
事業者名	広島県三次市建設部土木課		

構造図


小 段 排 水
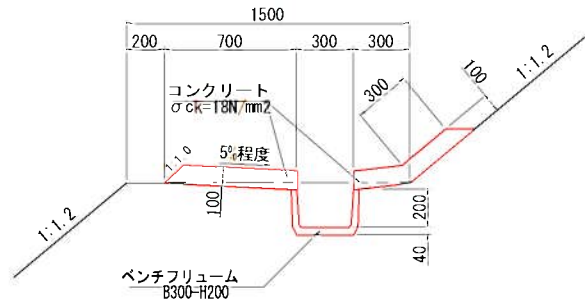
$$\overline{s}=1:20$$


数 量 表			10.0m当り
名 称	規 格	単 位	数 量
コンクリート	$\sigma_{ck}=18N/mm^2$	m ³	1.300
同上型枠	一般	m ²	2.000
ベンチフリューム	B300-H200	m	10.000

仮排水路

S=1:20

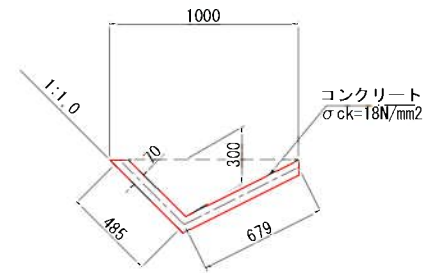


名 称	規 格	単 位	数 量
コンクリート	$\sigma_{ck}=18N/mm^2$	m ³	0.815

1号集水枰


(G1-B700-L700-H500)

S=1:20

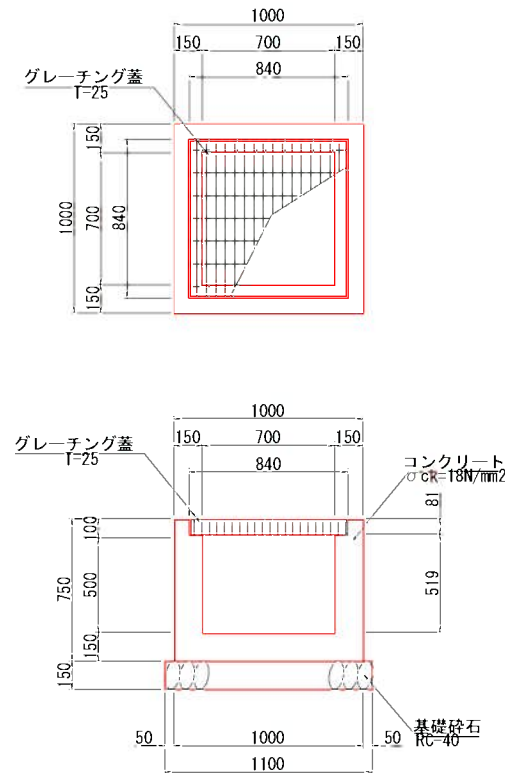


2号集水树

(G2-B500-L500-H500)

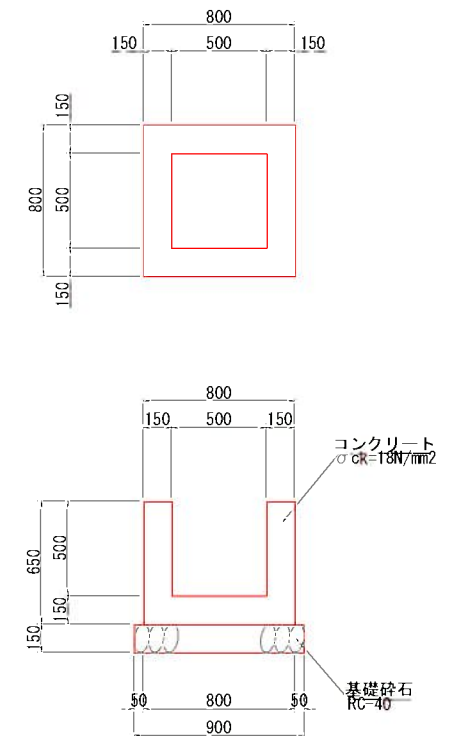 $\overline{s}=1:20$ 

縱排水


S=1:20

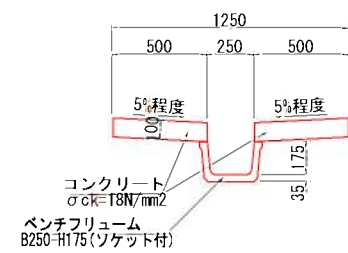

数 量 表			10.0m当り
名 称	規 格	単 位	数 量
コンクリート	$\sigma_{ck}=18N/mm^2$	m ³	1.000
同上型枠	一般	m ²	4.000
ベンチリュウム	B250-H175 ソケット付		10.000

横断側溝

S=1 : 20

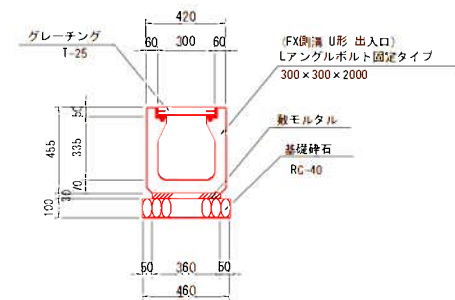


数 量 表			10.0m当り
名 称	規 格	単 位	数 量
プレキャスト横断溝	300×300	本	5.000
数ナルタル	1:3	m ³	0.108
基礎砕石	RC-40 t=10cm	m ²	4.600
グレーチング蓋	1-25 ボルト固定	m	10.000

轉落防止柵

— $s=1:20$

土中建込用

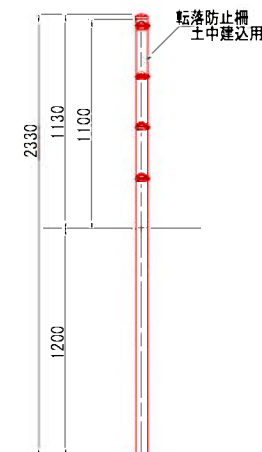

数 量 表			10.0m当り
名 称	規 格	単 位	数 量
転落防止柵	H=1.1m 土中建込用	m	10.000

数 量 表			1箇所当り	
名 称	規 格	単位	数 量	
コンクリート	$\sigma_{ck}=18\text{N/mm}^2$	m ³	0.273	
同上型枠	一般	m ²	3.260	
基礎碎石	RC-40, t=15cm	m ²	0.810	

工事名	市道十日市276号線・(仮称) 市道清河160号線測量設計調査業務委託		
図面名	構 造 図		
作成年月日	令和 5 年 11 月		
縮尺	図示	図面番号	13/13
会社名	復建調査設計株式会社		
事業者名	広島県三次市建設部土木課		